



橋梁補修計画一般図

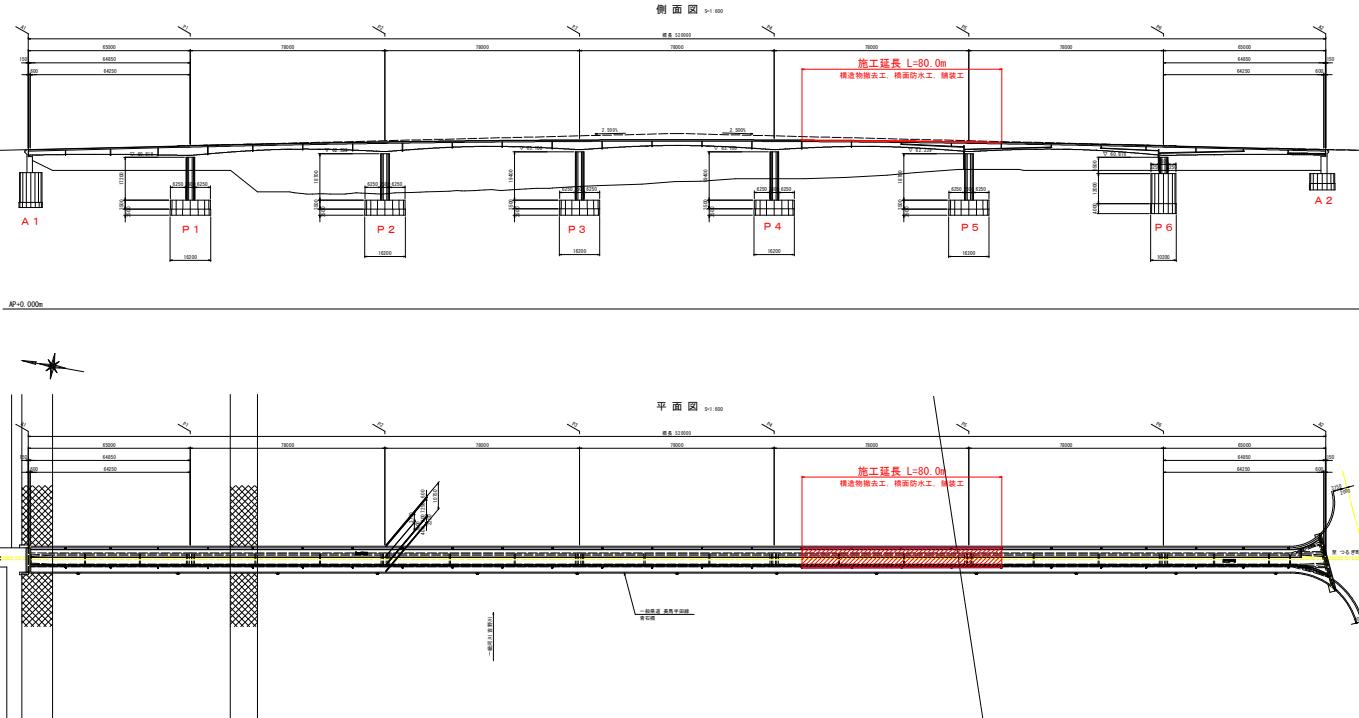

四圖題

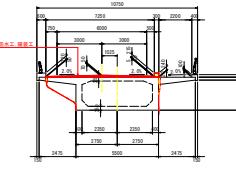

The diagram shows a detailed architectural floor plan of a building. Key dimensions are indicated: overall width 16770, overall depth 2725, and various internal rooms and spaces. A red line highlights a specific area, and a yellow dashed line indicates a path or boundary. Labels include '機械室' (Machinery Room), '洗濯室' (Washing Room), '洗面室' (Bathroom), '便所' (Toilet), '廊下' (Corridor), '玄関' (Entrance), '和室' (Traditional Room), '洋室' (Western Room), and '書斎' (Study). A legend at the bottom right defines symbols for '内階段' (Internal Staircase), '外階段' (External Staircase), '壁' (Wall), '柱' (Column), '梁' (Beam), and '窓' (Window).




補修工法一覽

社 员 一 般		職務工具	備 考
品名	規格	備註	
電工	電動機工具、電動機工具、電動機工具、電動機工具、電動機工具	3.7kw以上 電動機工具	

實施設計圖

工事名	JR西日本 高見原線(青石橋)・つ・平山松生 橋梁修理工事		
路線名等	(一)JR西日本岡崎(青石橋)		
工事路線	美濃町つらぎ町平山松生		
団体名	機械修理部第一課因		
端末	京 兵	高橋春香	1 / 4
会社名			
事業者名	西部総合機械株 土石整備部(美濃町守)		


橋面補修工詳細図(1/2) S=1:100
橋面工撤去図

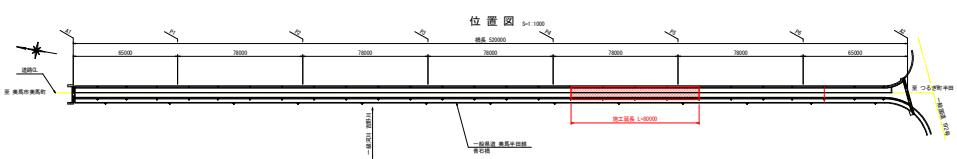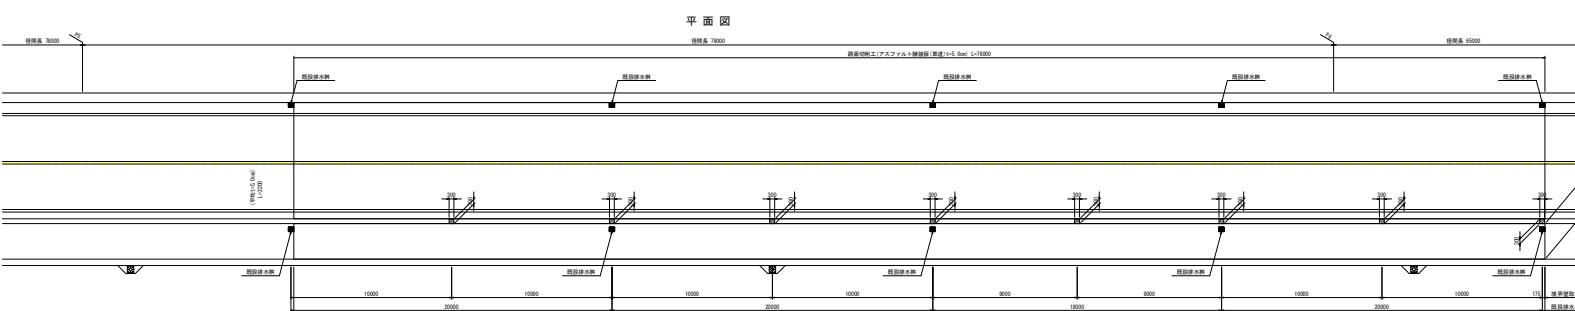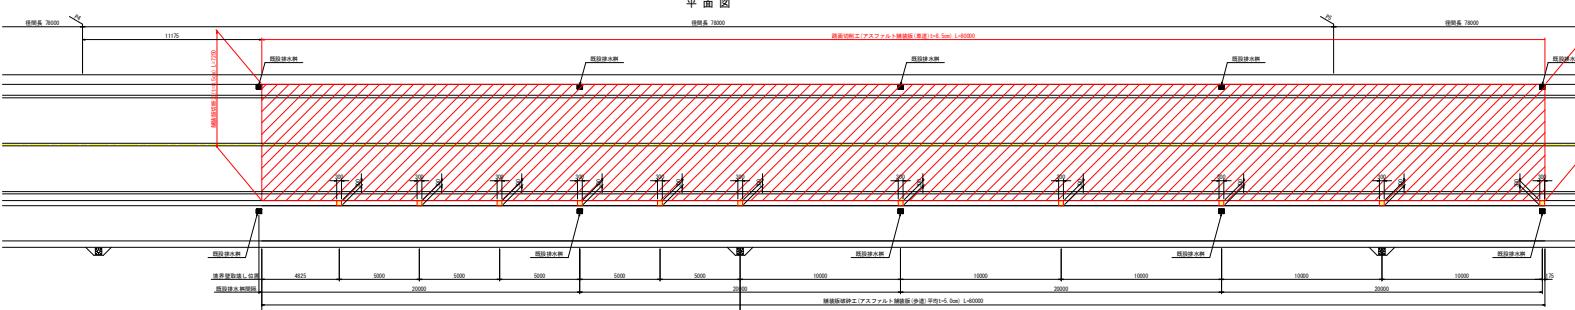

注記
 ・舗装厚さ、施工延長等の現地調査を実施し、施工を実施すること。
 ・施工時は排水網を損傷させず施工を実施すること。

路面切剛工(車道部:t=8.5cm) 数量表		
名 称	数 式	数量 (m2)
P4-P5径間(付近)	80.000 x 7.250	580.0
P5-P6径間(付近)	78.000 x 7.250	565.5

鋪裝版磚碎工(步道部: 平均t=5.0cm) 數量表		
名 称	數 式	數 量 (m2)
P4-P5-徑間(付近)	0.25 x 7 + 0.145 x 4	2.3
PF-DC125X250(付近)	38.000 ÷ 2 = 2.000	171.6

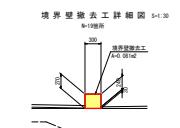

境界壁取工(コンクリート構造物取扱し・鉄筋構造物)		数量表
名 称	寸法・材質	数量(3m)
P4-P5径間(付近)	0.081 x 0.300 x 11	0.267
P5-P6径間(付近)	0.081 x 0.300 x 8	0.194
合 計		0.461


注記
・設計段階では既設境界壁の鉄筋は切断しないこととしている。
切断が必要な場合は、協議を実施し補強鉄筋を追加すること。

1


1

橋面補修工詳細図 (2/2) S=1:100
橋面工補修図


平面図

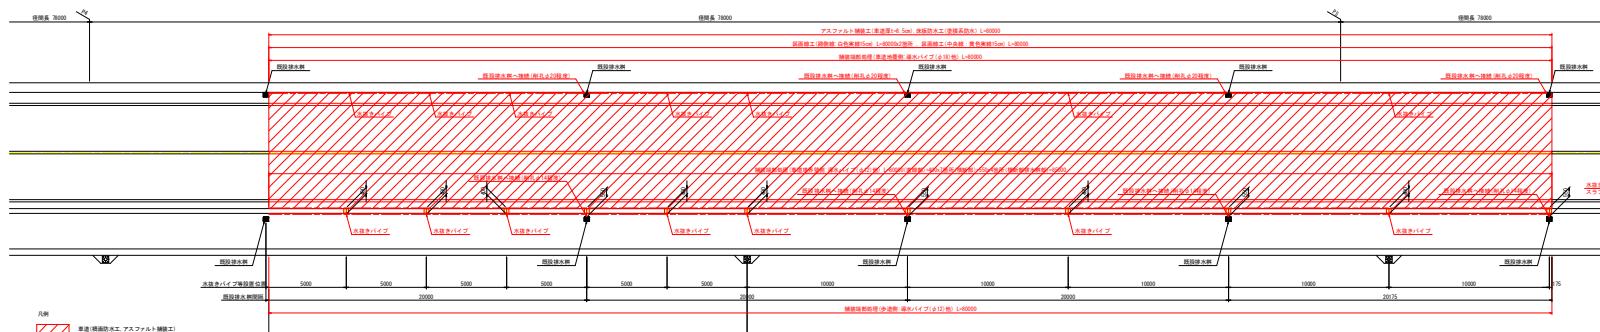


断面図 S=1:50
1 - 1

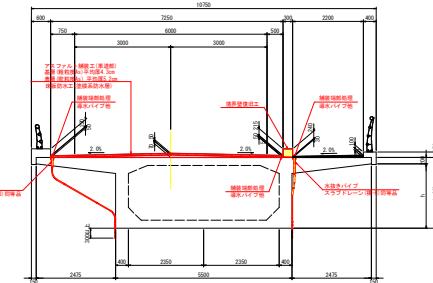

2 - 2

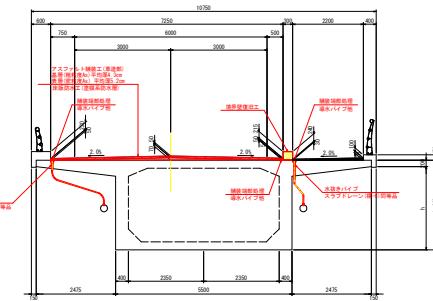

位置図 S=1:1000

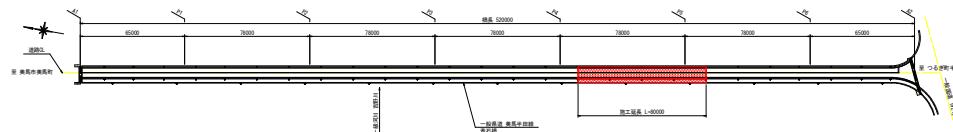

部品	1	2	3	4	5	6	7	合計
スリップレーン	4.0	4.0	4.0	3.5	2.5	2.0	3.5	24.5
フレーム	3.0	2.5	2.5	2.5	1.0	2.5	16.5	
チューク	2	2	2	2	2	2	2	16
スパン	2	2	2	2	2	2	2	16
サンド	2	2	2	2	2	2	2	16

記載事項：施工品質の実地調査を実施し、施工を実施すること。

・施工時は清水木を張りさすヤドリギを実施すること。

・少波側ドレイン管路は、前段の管を接続するため、直角して施工すること。

・水抜きパイプの端に付いて、既設排水を実施すること。（既に既設・P鋼材が配置されている。）

・既設排水工を実施するにあたり、施工時に既設排水（既に既設・P鋼材が配置されている。）

・既設排水工を実施するにあたり、既設排水（既に既設・P鋼材が配置されている。）


・既設排水工を実施するにあたり、既設排水（既に既設・P鋼材が配置されている。）

橋面補修工詳細図


S=1:100

橋面工補修図


断面図 S=1:50

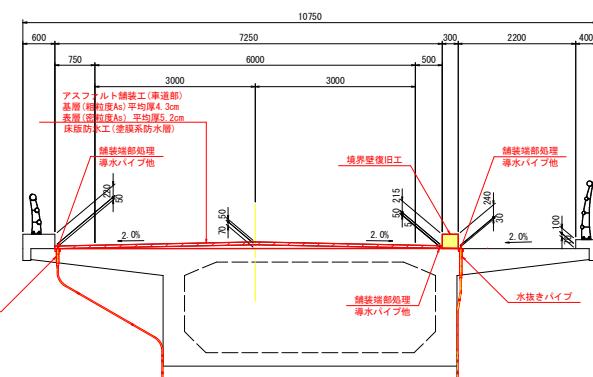

排水柵部詳細図

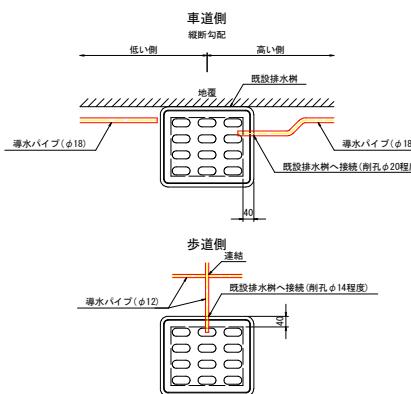

舗装端部処理詳細図

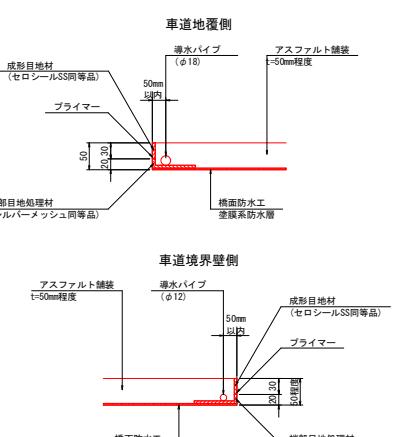

既設排水樹數量表




名 称	寸 法・材質	単位	数 量							合計
			P1-P1	P1-P2	P2-P3	P3-P4	P4-P5	P5-P6	P6-A2	
既設排水側面孔 削孔φ20程度	面所	3	4	4	5	4	4	4	2	26
既設排水側面孔 削孔φ14程度	面所	3	4	4	5	4	4	2	2	26

端部処理材数量表 | 標当り数

名称	寸法・材質	単位	数量							
			A1-P1	P1-P2	P2-P3	P3-P4	P4-P5	P5-P6	P6-A2	合計
成形目地材	セロシールSS同等品	m	223.3	237.8	245.8	246.6	245.0	237.8	170.7	1609
端部処理材	シルバーメッシュ同等品	m	223.3	237.8	245.8	246.6	245.0	237.8	170.7	1609
導水パイプ	φ18	m	70.8	78.0	80.0	80.4	80.0	78.0	48.6	515
導水パイプ	φ12	m	152.5	159.8	165.8	166.3	165.0	159.8	122.1	1093

舗装詳細図

境界壁復旧工詳細図 S=1:3

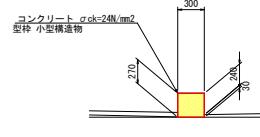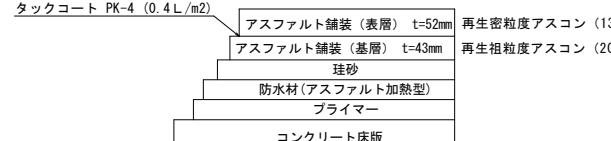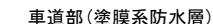


境界壁復旧

名称	寸法・材質	単位	1棟当たり量							
			数				量			合計
			A1-P1	P1-P2	P2-P3	P3-P4	P4-P5	P5-P6	P6-A2	
コンクリート 型枠	$\sigma_{ck}=24N/mm^2$ 小型構造物	m3	0.194	0.194	0.316	0.413	0.267	0.194	0.130	1.708
		m2	1.296	2.196	2.106	2.754	1.782	1.296	0.870	11.400

施工箇所に水抜き口(開口幅200、開口高50)がある個所は、水抜き口を設置する。

開口部が無い箇所でのコンクリート打設は、水抜きパイプを養生しモルタル等がパイプ内に入らないようにすること

水抜きパイプ詳細図

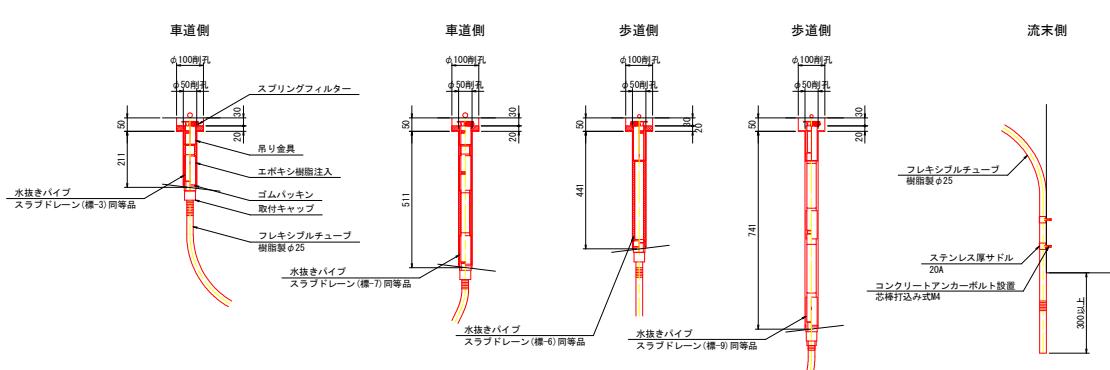

北陸きぱく[®]数量表


名稱	寸法・材質	単位	数量						合計
			A1-P1	P1-P2	P2-P3	P3-P4	P4-P5	P5-P6	
コンクリート削孔	φ100,L=50	孔	10	8	18	24	14	8	68
コンクリート削孔	φ50,L=211	孔	4	4	9	12	7	4	33
コンクリート削孔	φ50,L=441	孔	4	4	9	12	7	4	33
コンクリート削孔	φ50,L=511	孔	1	—	—	—	—	—	1
コンクリート削孔	φ50,L=741	孔	1	—	—	—	—	—	1
エボキシ樹脂注入	エボキシ樹脂注入	kg	6.441	4.545	10.226	13.636	7.954	4.545	3.409
水抜きパイプ	スラブドレン(標準-3)同等品	本	4	4	9	12	7	4	33
水抜きパイプ	スラブドレン(標準-6)同等品	本	4	4	9	12	7	4	33
水抜きパイプ	スラブドレン(標準-7)同等品	本	1	—	—	—	—	—	1
水抜きパイプ	スラブドレン(標準-9)同等品	本	1	—	—	—	—	—	1
フレキシブルチューブ	樹脂チューブ25	m	33	28	68	85	41	20	14
ステンレス厚さ	20A	個	22	16	40	48	20	4	158
コンクリートアッパー床板設置	芯棒打込み式M4	本	44	32	80	96	40	8	8
バルブパッケット	VFP24用	個	—	—	—	4	6	4	14
鉛錠探受け	下巻き	箇所	0.40	0.32	0.72	0.96	0.56	0.32	0.24

鉄筋探査は□200x200を想定した


宋哲語錄

大正廿四年四月			
工事名	JR西日本 美馬半田線(青石橋) つ・半田松生 橋面補修工事		
路線名等	(一) 美馬半田線(青石橋)		
工事箇所	美馬郡つるぎ町半田松生		
図面名	橋面補修工事詳細図		
縮尺	圖示	図面番号	4 / 4
会社名			
事業者名	西部総合農民県 土管整備部 (美馬府舎)		


仮設工参考図 S=1:200
P4-P5径間付近施工時

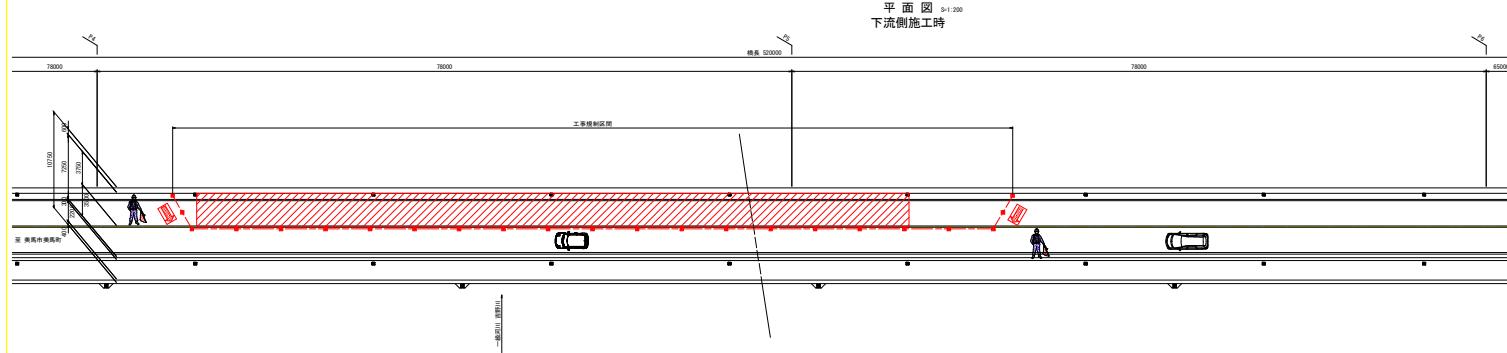

平面図 3-1:2
上流側施工時

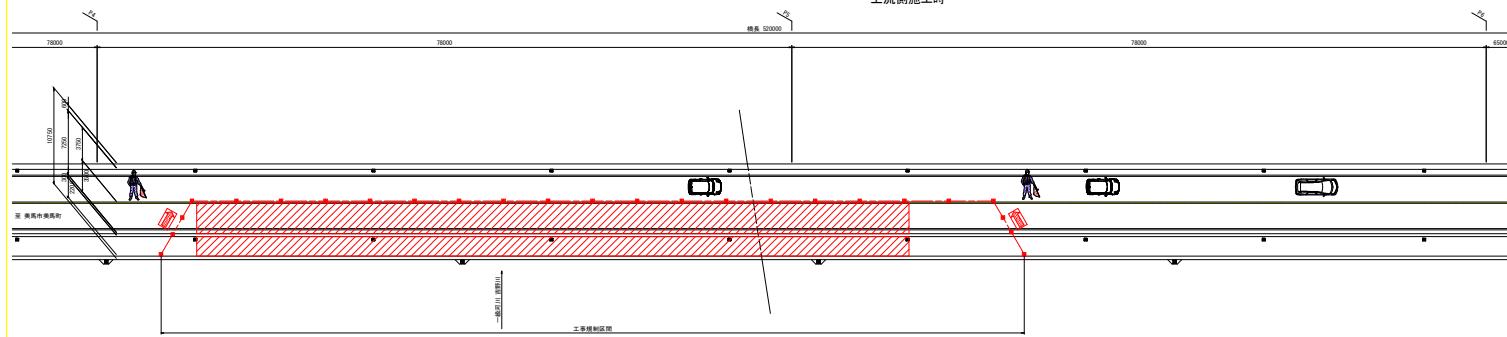

断面図 S=1:10
上流側施工時

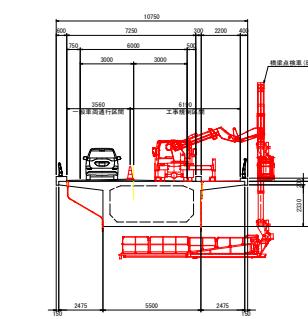

工事名	箕面市美馬田柄(青石橋)・つ・半田松生 熊野御工事		
開線名号	(一) 美馬半田経(青石橋)		
工事箇所	箕面市ふづぎ町半田松生		
圖面名	仮設工参考図		
縮尺	国	国測量書	/
会社名			
事業者名	西彩組合員局 旗手整備課(美馬行良)		